


PLANIMETRIA CAPOLINEA FANTI  
IMPIANTO IDRICO SANITARIO E TRATTAMENTO ARIA  
SCALA 1:50

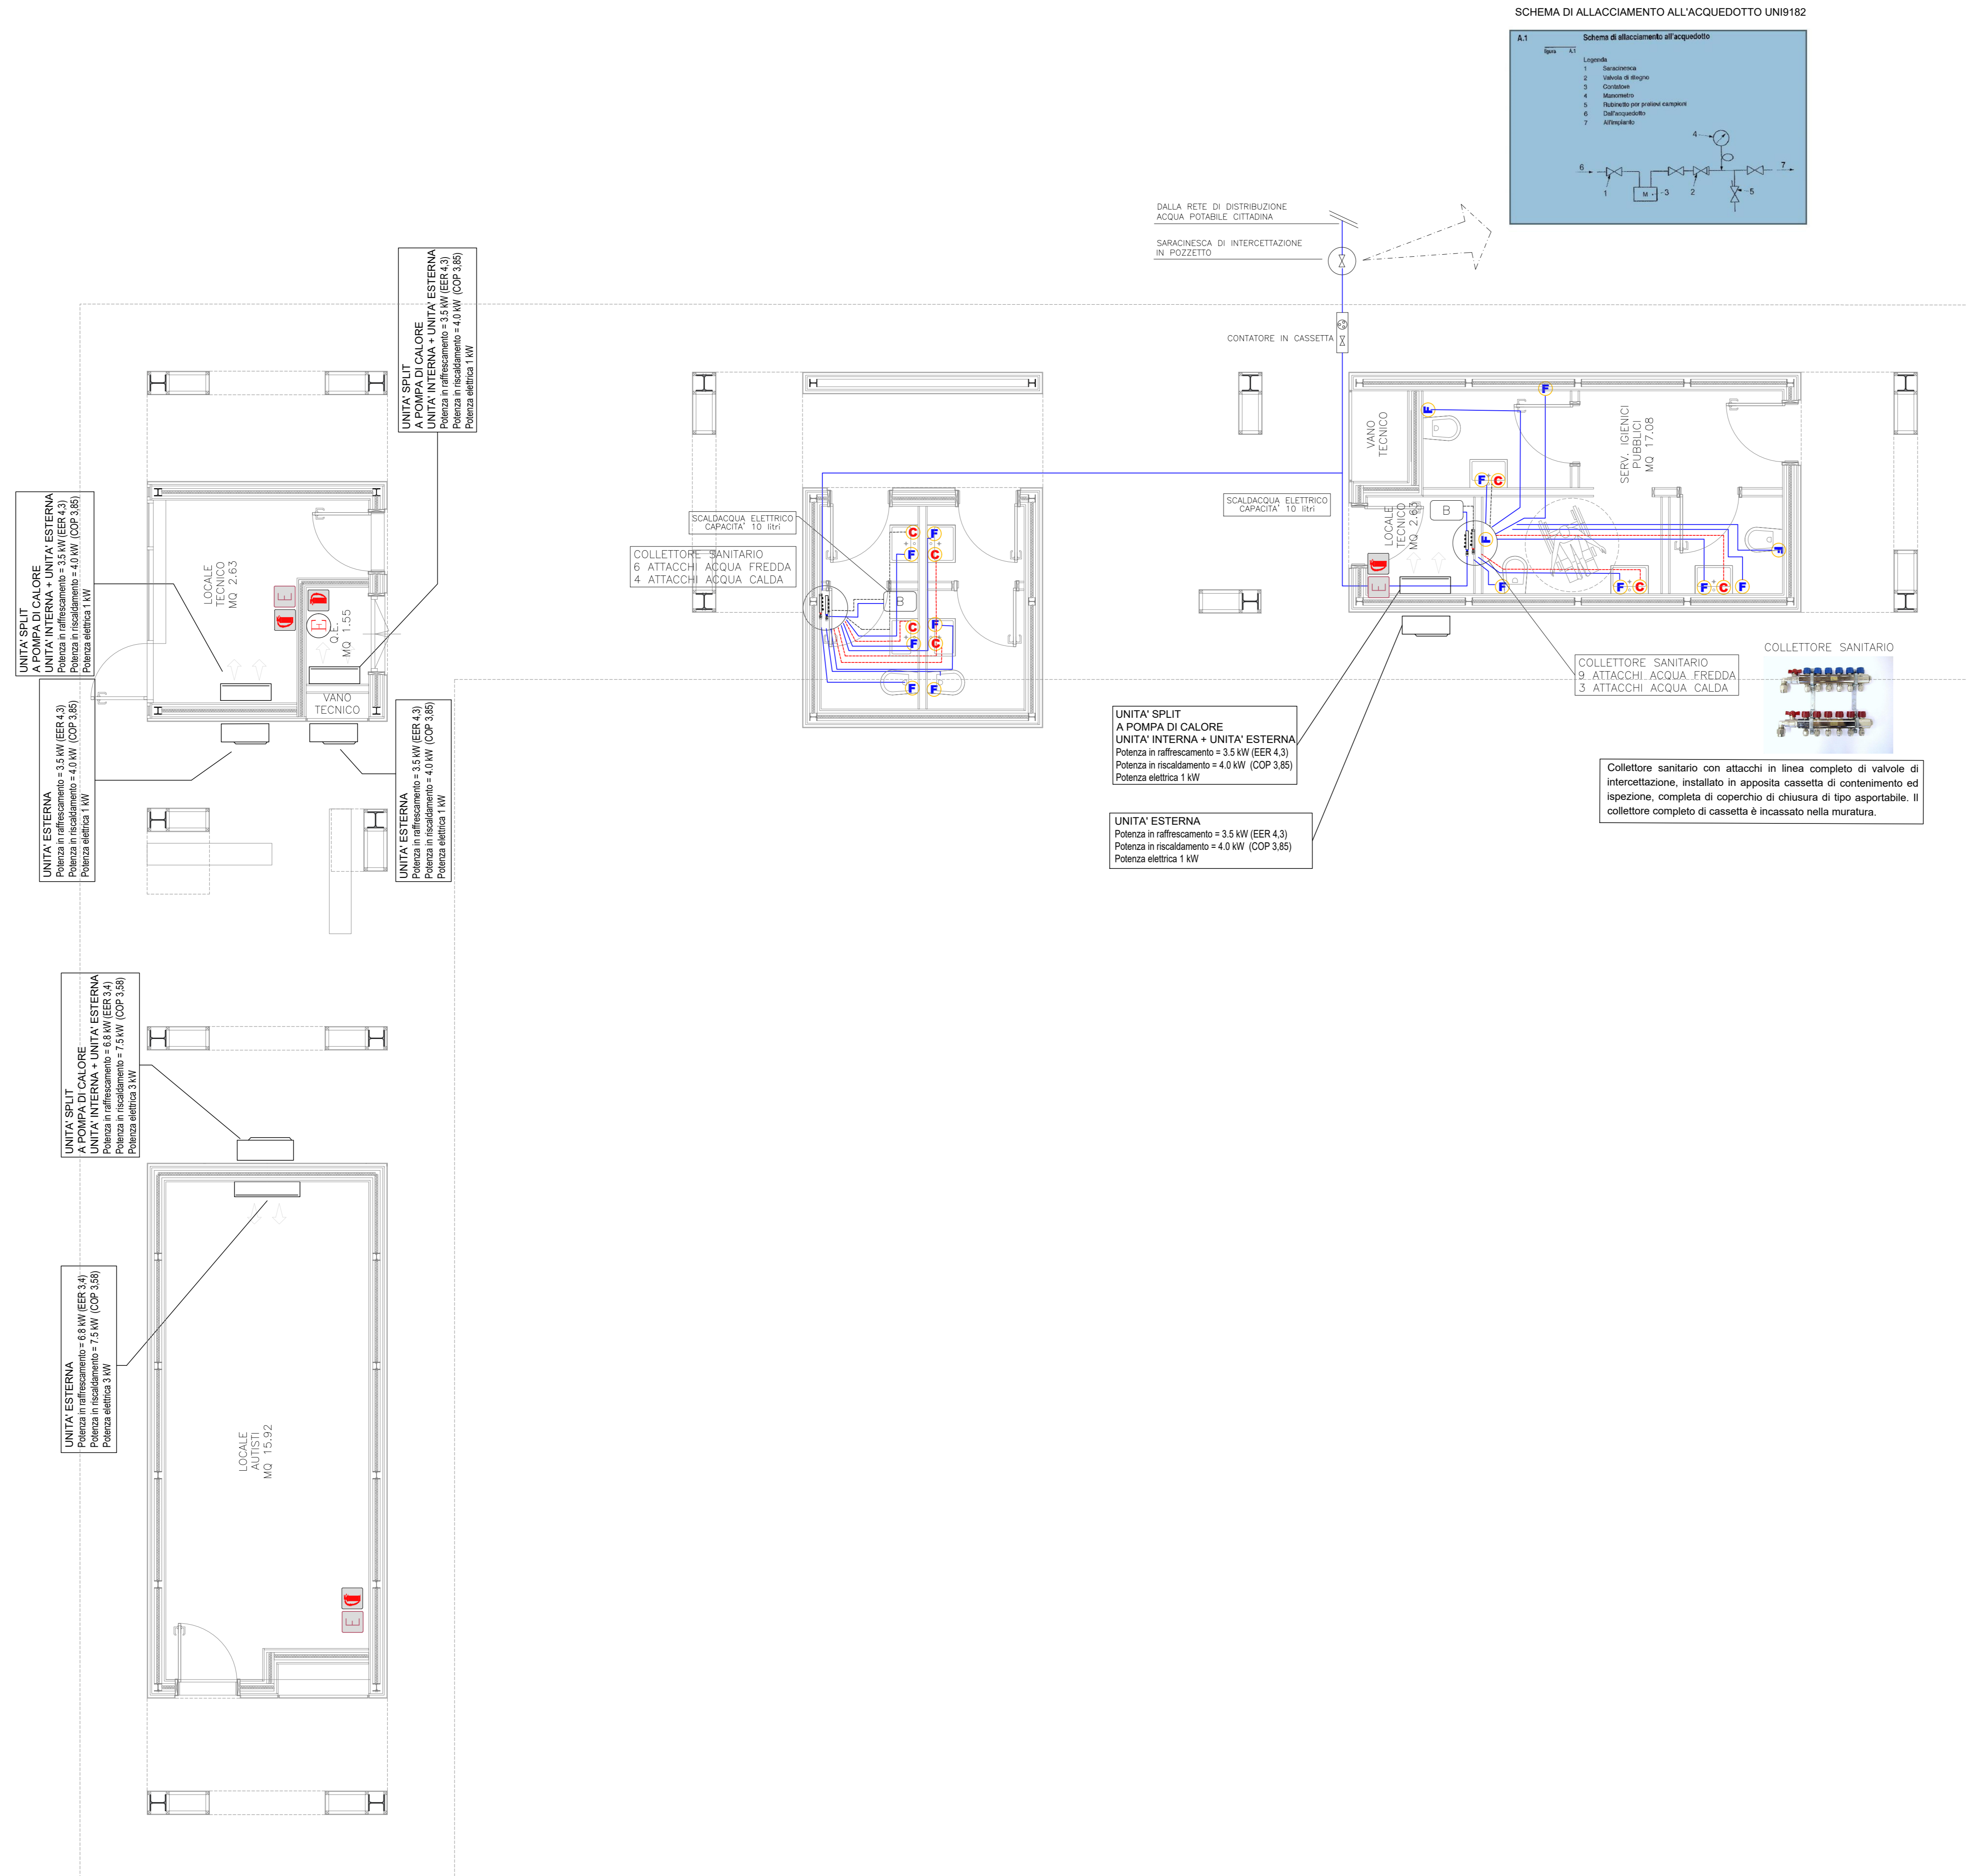

**LEGENDA SIMBOLI IDRICO E FOGNA**

E1120	STRUTTURA RESISTENTE AL FUOCO R/E1120
---	TUBAZIONE ACQUA FREDDA
---	TUBAZIONE ACQUA CALDA (rete principale acciaio zincato - rete secondaria in polietilene reticolato multistrato)
⇄	MONTANTE IDRICA
F	EROGAZIONE ACQUA FREDDA
C	EROGAZIONE ACQUA CALDA
---	COLLETTORE SANITARIO IN OTTONE EN 12165 INSTALLATO A SOFFITTO COMPLETO DI VALVOLE DI INTERCETTAZIONE
DNXX	TUBAZIONE SCARICO ACQUE NERE IN PEAD
DNXX	TUBAZIONE VENTILAZIONE IN PEAD
DNXX	TUBAZIONE SCARICO ACQUE BIANCHE IN PEAD
○	PILETTA DI SCARICO SIFONATA A PAVIMENTO COMPLETA DI GRIGLIA IN ACCIAIO INOX 130x150mm. Diametro attacco ø75 mm.
□	POZZETTO DI ISPEZIONE SIFONATO COMPLETO DI CHIUSINO IN CALCESTRUZZO PREFABBRICATO IN GHISA CLASSE D400. Dimensioni: 600x600 mm
□	POZZETTO DI ISPEZIONE IN CALCESTRUZZO PREFABBRICATO COMPLETO DI CHIUSINO IN GHISA CLASSE D400. Dimensioni: 400x400 mm
Ⓢ	ESTINTORE PORTATILE IDRICO DA 6 LITRI CLASSE 21A - 233 BC INSTALLATO CON 30 m DI UN'ALTEZZA DI 110 cm DAL PAVIMENTO LA SEGNALETICA DEVE ESSERE CONFORME AL D.LGS 81/08 E ALLA NORMA UNI 7010-2012
Ⓢ	ESTINTORE PORTATILE A CO2 DA 5 Kg INSTALLATO AD UN'ALTEZZA DI 110 cm DAL PAVIMENTO LA SEGNALETICA DEVE ESSERE CONFORME AL D.LGS 81/08 E ALLA NORMA UNI 7010-2012

**NOTE**

- PREVEDERE UN POZZETTO DI ISPEZIONE AI PIEDI DI OGNI PLUVIALE.
- COLLEGARE LO SCARICO CONDENSE DELLE UNITA INTERNE ED ESTERNE AL PLUVIALE PIU' VICINO PREVIO SIFONE.

**TUBAZIONI E ISOLAMENTI**

**IMPIANTO IDRICO SANITARIO**

- TUBAZIONI INTERNE IN ACCIAIO ZINCATO UNI EN 10255 E UNI EN 10241 SERIE MEDIA.
- TUBAZIONI INTERNE IN PEAD SIGMA 80 PE100, PN16 CONFORMI ALLA NORMA EN 12201-2.
- TUBAZIONI IN MULTISTRATO UNI EN ISO 21003-2 (DISTRIBUZIONE ALL'INTERNO DEI BAGNI A VALLE DEI COLLETTORI).

**IMPIANTO DI SCARICO ACQUE NERE**

- TUBAZIONI DI SCARICO INTERNE AI BAGNI IN PEAD UNI EN 12666-1.
- COLONNE DI SCARICO E RETI ORIZZONTALI A SOFFITTO IN PEAD UNI EN 12666-1 ANTRIMORE.
- RETI ORIZZONTALI SOTTOTRACCIA IN PEAD UNI EN 12666-1.
- TUBAZIONI ESTERNE IN PVC-U CONFORMI ALLA NORMA UNI EN 1401-1.

**IMPIANTO DI SCARICO ACQUE BIANCHE**

- PLUVIALI E RETI ORIZZONTALI FINO AL LIMITE DELL'EDIFICIO IN PEAD UNI EN 12666-1 ANTRIMORE.
- RETI ORIZZONTALI SOTTOTRACCIA IN PEAD UNI EN 12666-1.
- TUBAZIONI ESTERNE IN PVC-U CONFORMI ALLA NORMA UNI EN 1401-1.

**IMPIANTO DI SCARICO CONDENSE**

- TUBAZIONI IN PEAD UNI EN 12666-1 A SALDARE.

**IMPIANTO SPLIT**

- TUBAZIONI IN RAME PRESOLATE ADATTE PER FLUIDI FRIGORIFERI UNI EN 1057.

**ISOLAMENTO IMPIANTO IDRICO SANITARIO**

CELLULE CHISE CONDOTTIVITA' TERMICA A 40°C NON SUPERIORE A 0,040 W/m°C DIFFUSIONE DEL VAPORE ACQUOSO  $\alpha > 7000$ , CLASSE 1 DI REAZIONE AL FUOCO PROTEZIONE ESTERNA CON FOGLIO DI PVC TIPO "ISOENPACK".

TUBAZIONI ACQUA FREDDA		SPessore GUAINA ISOLANTE	
DIAMETRO TUBI	pollici	mm	mm
DN 15	1/2"	9	9
DN 20	3/4"	9	9
DN 25	1"	9	9
DN 32	1 1/4"	9	9
DN 40	1 1/2"	9	9

TUBAZIONI ACQUA CALDA		SPessore GUAINA ISOLANTE	
DIAMETRO TUBI	pollici	mm	mm
DN 15	1/2"	32	32
DN 20	3/4"	40	40
DN 25	1"	40	40
DN 32	1 1/4"	40	40
DN 40	1 1/2"	50	50

**CARATTERISTICHE APPARECCHI IDROSANITARI**

DENOMINAZIONE	#ACQUA CALDA	#ACQUA FREDDA	#SCARICO
LAVABO	ø16/11,5 mm	ø16/11,5 mm	ø 50 mm
VISO	-	ø16/11,5 mm	ø 110 mm
DOCCETTA DISABILI	ø16/11,5 mm	ø16/11,5 mm	-
PILETTA SIFONATA	-	-	ø 63/75 mm

COMMITTENTE:

COMUNE DI GENOVA  
IL RESPONSABILE UNICO DEL PROCEDIMENTO  
ALBERTO BITossi  
IL DIRETTORE ESECUTORE DEL CONTRATTO  
ANTONIO ROSSA

**PROGETTAZIONE DEFINITIVA DEL SISTEMA DEGLI ASSI DI FORZA PER IL TRASPORTO PUBBLICO LOCALE (RETE FIOVIARIA E STRUTTURE CONNESSE)**

PROGETTAZIONE: **MANDATARIA**  
**ITALFER**  
Società per Azioni

MANDANTE: **MANDANTE**  
**FERROVIE**  
Società per Azioni

Società: **ETI**  
S.p.A.

MANDANTE: **MANDANTE**  
**ABOR**  
ARCHITETTI ASSOCIATI

IMPIANTI ELETTRICI FERMATE  
Capolinea Fanti - Impianti idrico sanitario e split - Pianta

IL PROGETTISTA RESPONSABILE DELL'INTEGRAZIONE  
Dot. Ing. Alessandro Peresso

SCALA: 1:50

COMMESSA	LOTTO	FASE	ENTE	TIPO DOC.	OPERA/DISCIPLINA	PROGR.	REV.
E21D	02	D	Z2	PA	LF0001	011	D

Rev.	Descrizione	Redatto	Data	Verificato	Data	Approvato	Data	Autorizzato Data
A	Emissione	ETS	09/2021	D. Romano	09/2021	G. Panetti	09/2021	A. Peresso
B	Revisione a seguito commenti	ETS	01/2022	D. Romano	01/2022	G. Panetti	01/2022	A. Peresso
C	Revisione a seguito commenti	ETS	02/2022	D. Romano	02/2022	G. Panetti	02/2022	A. Peresso
D	Variazione team di Commessa	ETS	05/2022	D. Romano	05/2022	G. Panetti	05/2022	A. Peresso

Nome file: \_\_\_\_\_ n. Elab.: /